



PIANTA PIANO STRADA
Scala 1:200

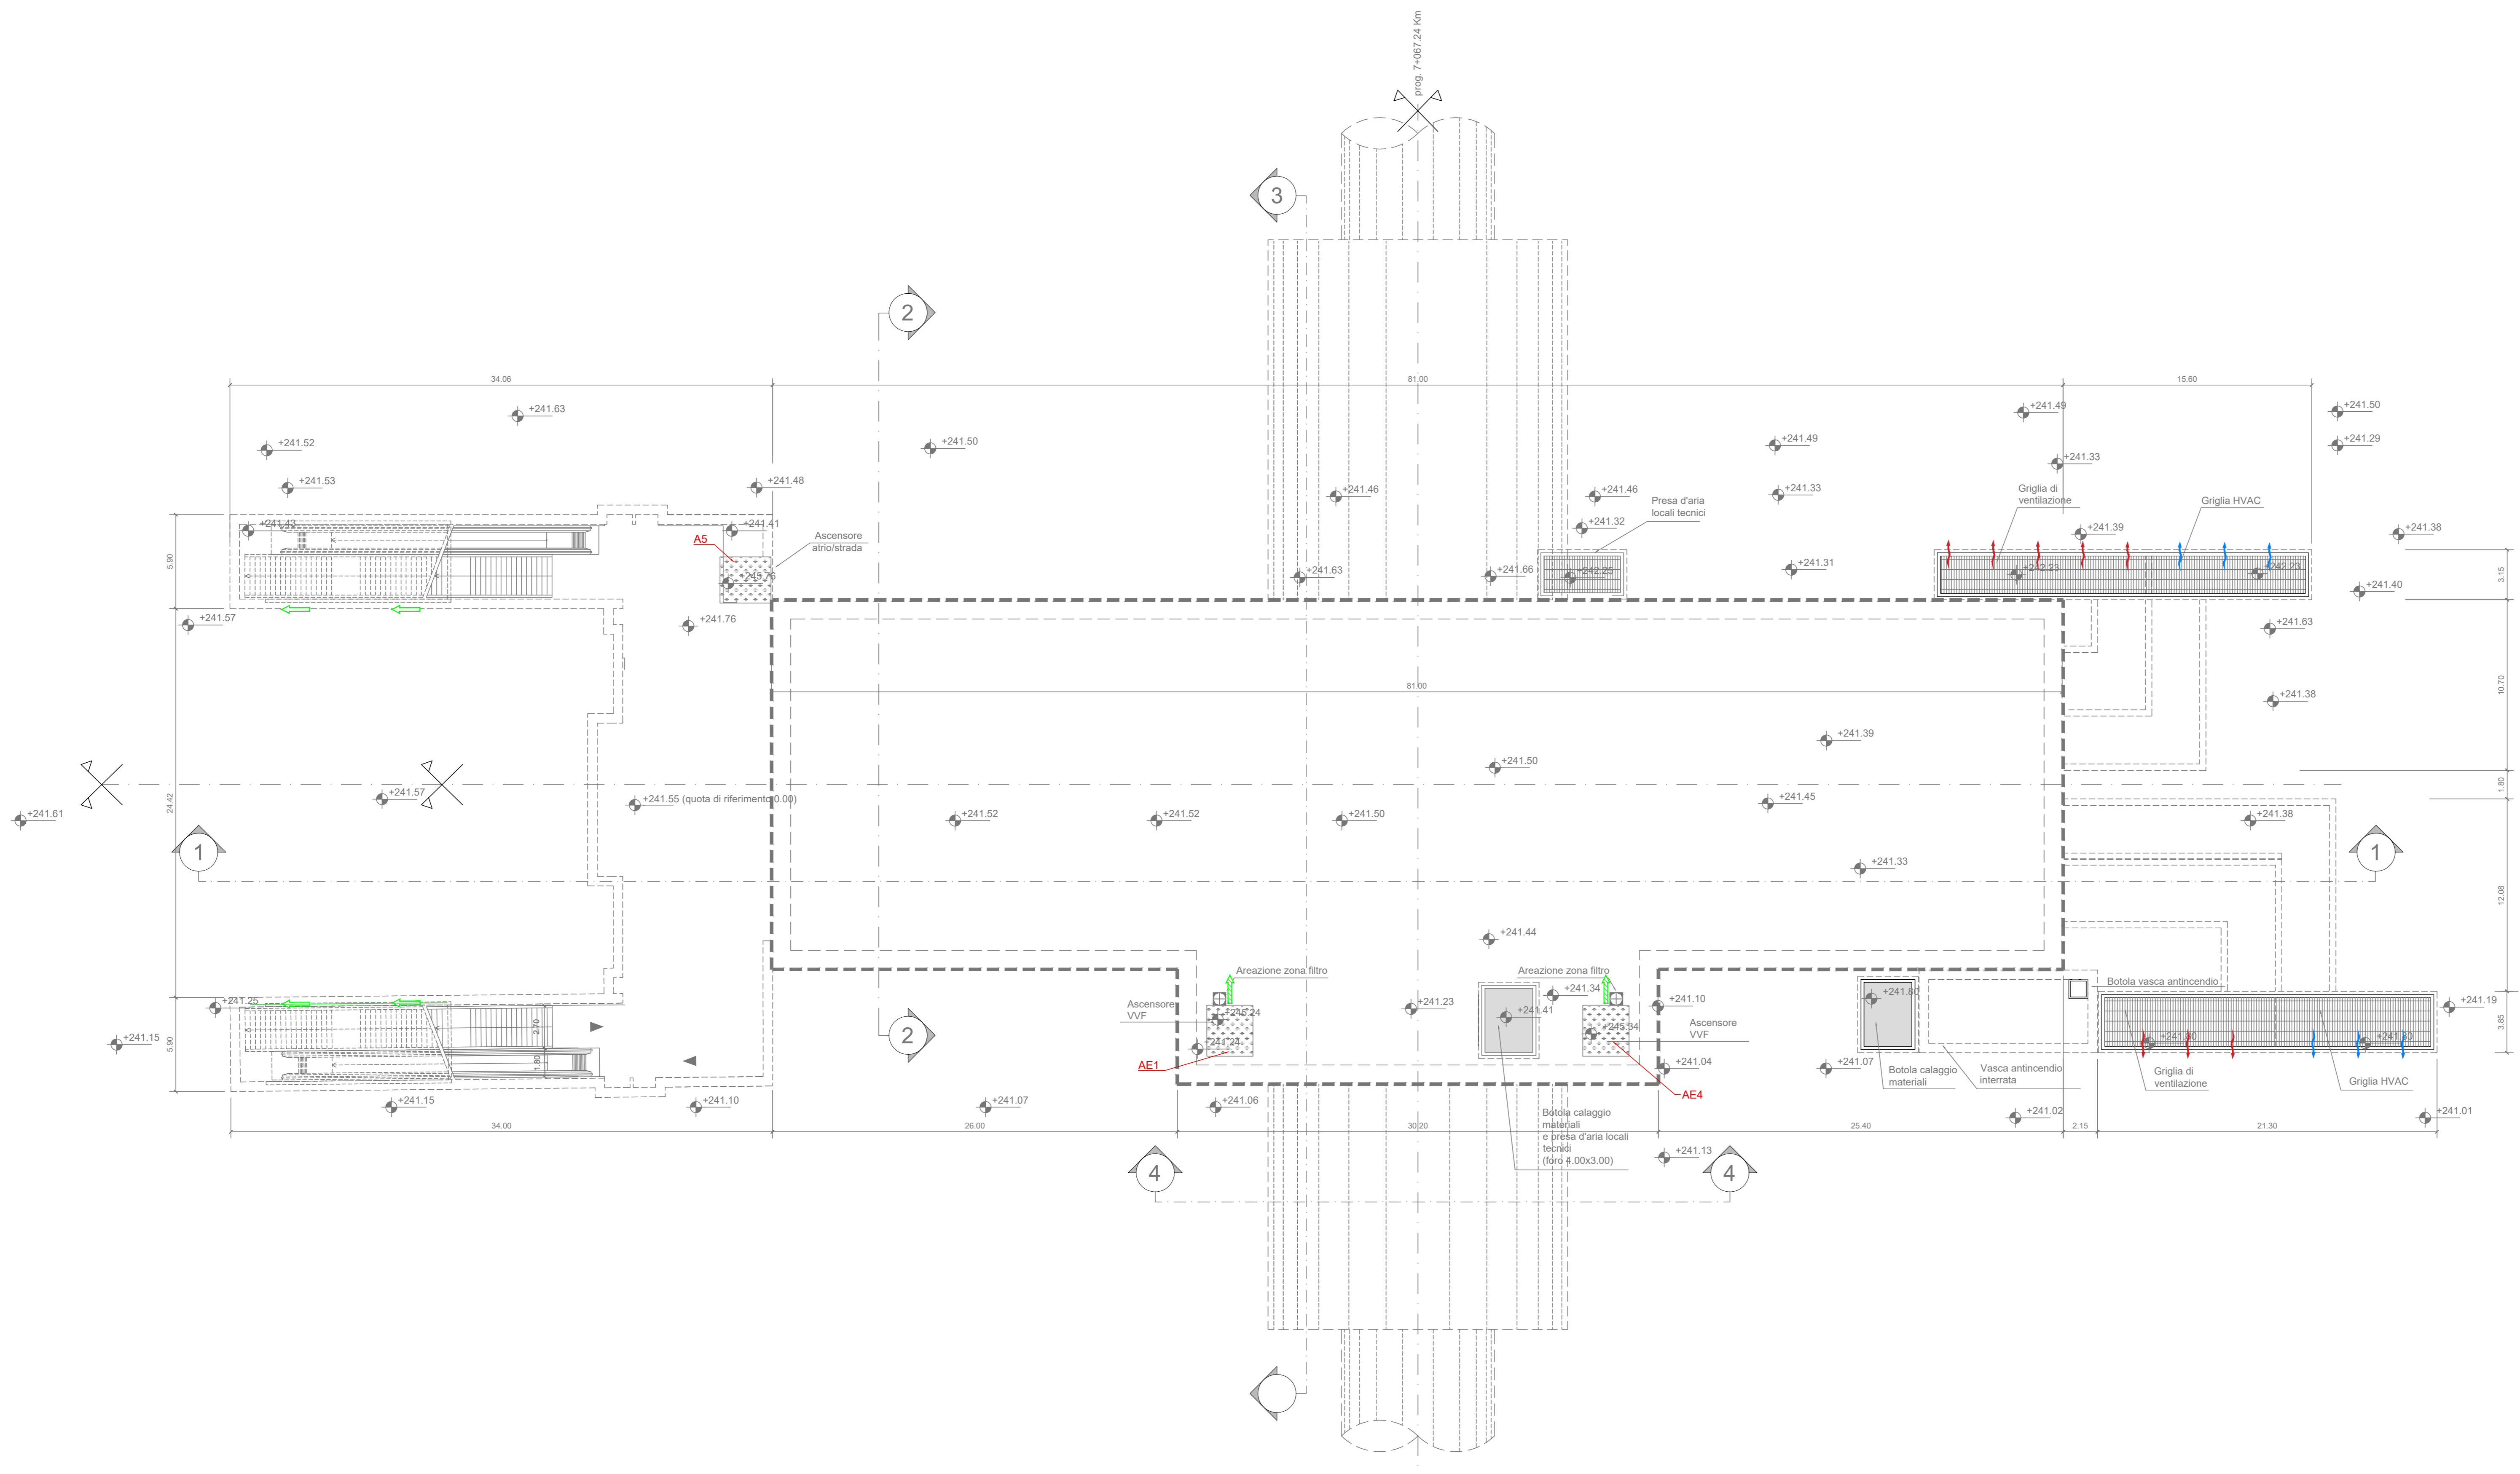

SIMBOLOGIA DI PREVENZIONE INCENDI		
di sensi del D.M.I. del 30/nov/1983		
REI 120	Elemento costruttivo REI 120	Impianto automatico di rivelazione fumo ottico
REI 60	Elemento costruttivo REI 60	Impianto automatico di rivelazione termica istantanea
REI 30	Elemento costruttivo REI 30	Impianto automatico di rivelazione termica vetustometrico
REI 15	Elemento costruttivo REI 15	Impianto automatico di rivelazione gas
REI 0	Elemento costruttivo REI 0	Impianto automatico di rivelazione ossido di carbonio
REI 0	Porta resistente al fuoco Elix	Impianto automatico di rivelazione miscela infiammabili
SISTEMI DI SEGNALEZIONE		Centralina rivelazione incendi
ES	Esodo normale verso l'alto	Estintore portatile - a schiuma
ES	Esodo normale orizzontale	Estintore portatile - a biossido di carbonio
ES	Esodo normale verso il basso	Estintore portatile - a schiuma
ES	Esodo alternativo verso l'alto	Estintore portatile - a schiuma
ES	Esodo alternativo orizzontale	Estintore portatile - a schiuma
ES	Esodo alternativo verso il basso	Estintore portatile - a schiuma
ES	Spazio calmo	Estintore portatile - a schiuma
ES	Percorso di fuga normodotati	Estintore portatile - a schiuma
ES	Percorso di fuga privo di barriere antinfiammatorie	Estintore portatile - a schiuma
ES	Percorso di fuga alternativo	Estintore portatile - a schiuma
ES	Indicazione via di fuga con lampade ad alimentazione e filigrana segnapista	Estintore portatile - a schiuma
ES	Illuminazione di sicurezza	Estintore portatile - a schiuma
ES	Pulsante di spegnimento elettrico	Estintore portatile - a schiuma
ES	Filtro a prova di fumo con ventilazione naturale	Estintore portatile - a schiuma
ES	Filtro a prova di fumo in sovrappressione	Estintore portatile - a schiuma
ES	Superfici di aerazione sovrastanti	Estintore portatile - a schiuma
ES	Spazi a cielo libero	Estintore portatile - a schiuma
ES	Aperture di aerazione	Estintore portatile - a schiuma
ES	Ventilazione di emergenza	Estintore portatile - a schiuma
ES	Aperture codificate di aerazione naturale	Estintore portatile - a schiuma
ES	Aperture codificate di aerazione naturale	Estintore portatile - a schiuma

NOTA: RESISTENZA AL FUOCO STRUTTURE PORTANTI E/O SEPARANTI: fare riferimento alla Relazione di Prevenzione Incendi

KEY PLAN

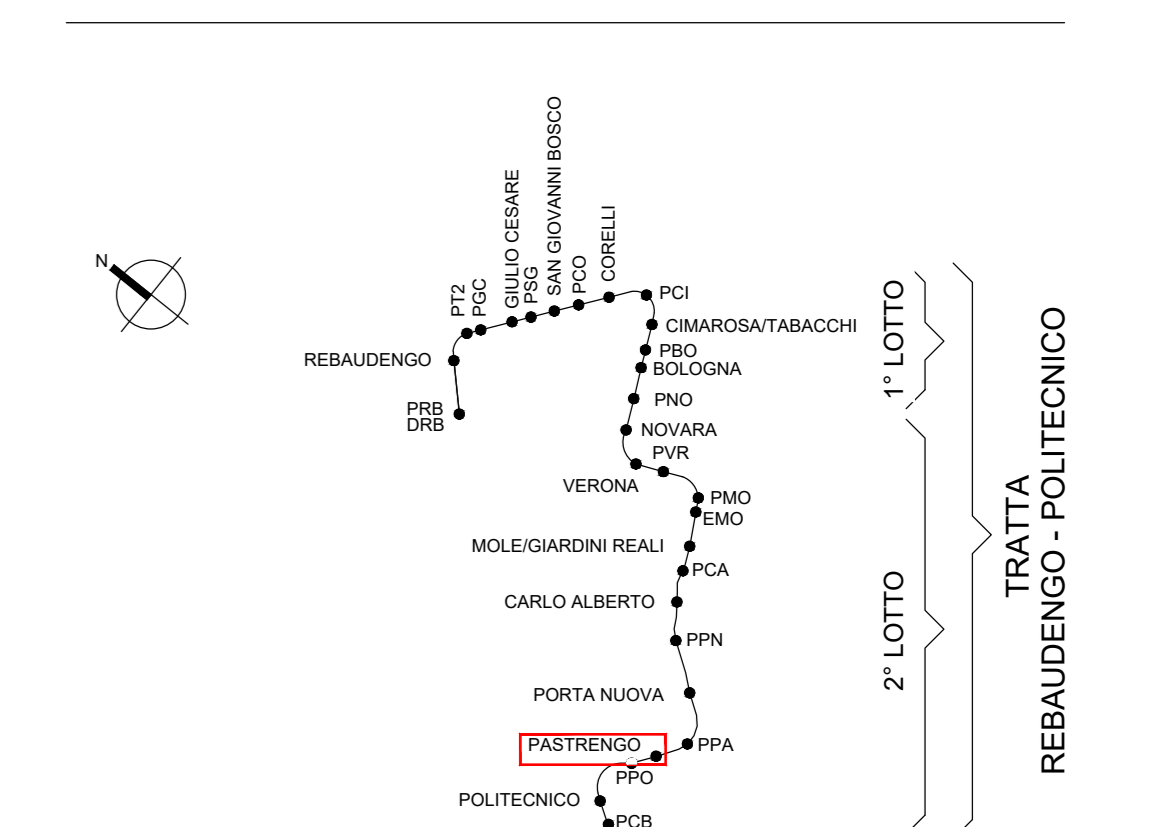

NOTA:

- Le quote delle emergenze superficiali sono relative alla quota della pavimentazione finita nell'intorno delle stesse.
- La quota di massima depressione = 241.04 con ricoprimento minimo pari a 1.19 m.
- I locali degli impianti tecnologici a servizio della stazione devono costituire un compartimento antincendio avente caratteristiche di resistenza al fuoco non inferiore a REI/EI 60. Le caratteristiche di resistenza al fuoco dei locali di separazione tra la banchina di stazione e i locali tecnici dovranno essere non inferiore a REI/EI 120.
- Le caratteristiche di resistenza al fuoco dei locali di separazione tra la banchina di stazione e i locali tecnici dovranno essere non inferiore a REI/EI 120. In caso di locali tecnici raggruppati tra loro e comunicanti con la banchina di stazione, le caratteristiche di resistenza al fuoco delle strutture perimetrali dell'intera zona dei locali tecnici dovranno essere non inferiori a REI/EI 120 fermo restando che ciascun locale dovrà essere compartimentato dagli altri con elementi aventi caratteristiche di resistenza al fuoco pari a REI/EI 60.

MINISTERO DELLE INFRASTRUTTURE E DELLA MOBILITÀ SOSTENIBILI
STRUTTURA TECNICA DI MISSIONE

Mims
COMUNE DI TORINO

METROPOLITANA AUTOMATICA DI TORINO
LINEA 2 - TRATTA POLITECNICO - REBAUDENGO
PROGETTAZIONE DEFINITIVA
 Lotto Generale: Politecnico - Rebaudengo

PROGETTO DEFINITIVO		INFRA.TO INFRASTRUTTURE PER LA MOBILITÀ		INFRA TRASPORTI.TO S.r.l.		
DIRETTORE PROGETTAZIONE Responsabile integrazione discipline specialistiche	IL PROGETTISTA					
Ing. R. Crova Ordine degli Ingegneri della Provincia di Torino n. 60385	Ing. F. Cocchi Ordine degli Ingegneri della Provincia di Torino n. 8785X					
PREVENZIONE INCENDI						
LINEA STAZIONE PATRENGO PIANTA PIANO STRADA						
ELABORATO		REV.	SCALA	DATA		
BIM MANAGER Geom. L. D'Accardi		MTL2T1A0D/VVFGENT 055	0 1	1:200	31/03/2022	
AGGIORNAMENTI						
REV.	DESCRIZIONE	DATA	REDAITTO	CONTROL.	APPROV.	VISTO
0	EMISSIONE	31/03/22	PCP	FCO	FCO	RCI
1	AGGIORNAMENTO PER ASPETTI FUNZIONALI E DI PREVENZIONE INCENDI	31/03/22	PCP	FCO	FCO	RCI
-	-	-	-	-	-	-
-	-	-	-	-	-	-
-	-	-	-	-	-	-

STAZIONE APPALTANTE
 DIRETTORE DI DIVISIONE INFRASTRUTTURE E MOBILITÀ
 Ing. R. Bertasio

RESPONSABILE UNICO DEL PROCEDIMENTO
 Ing. A. Strozzi