
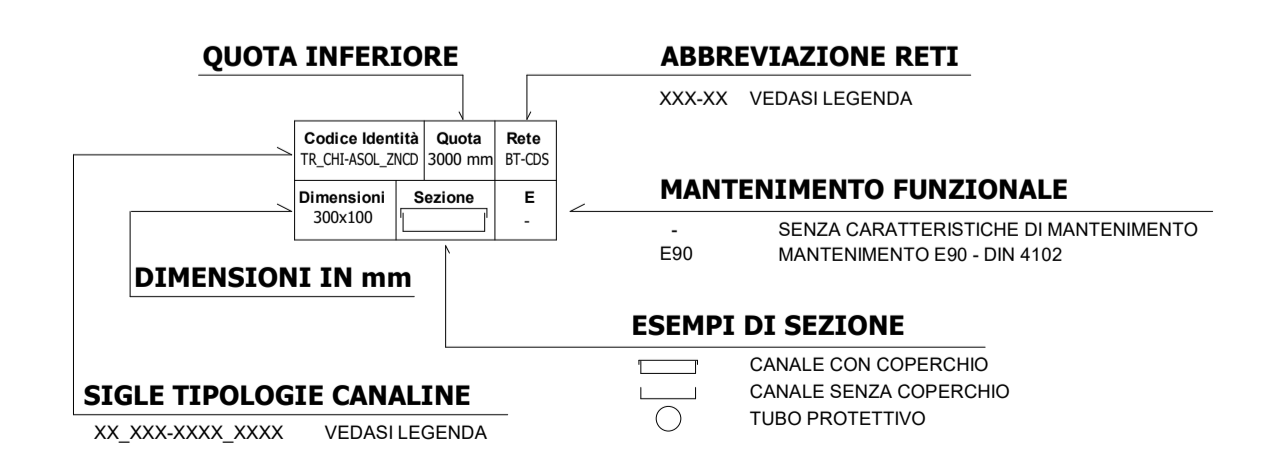
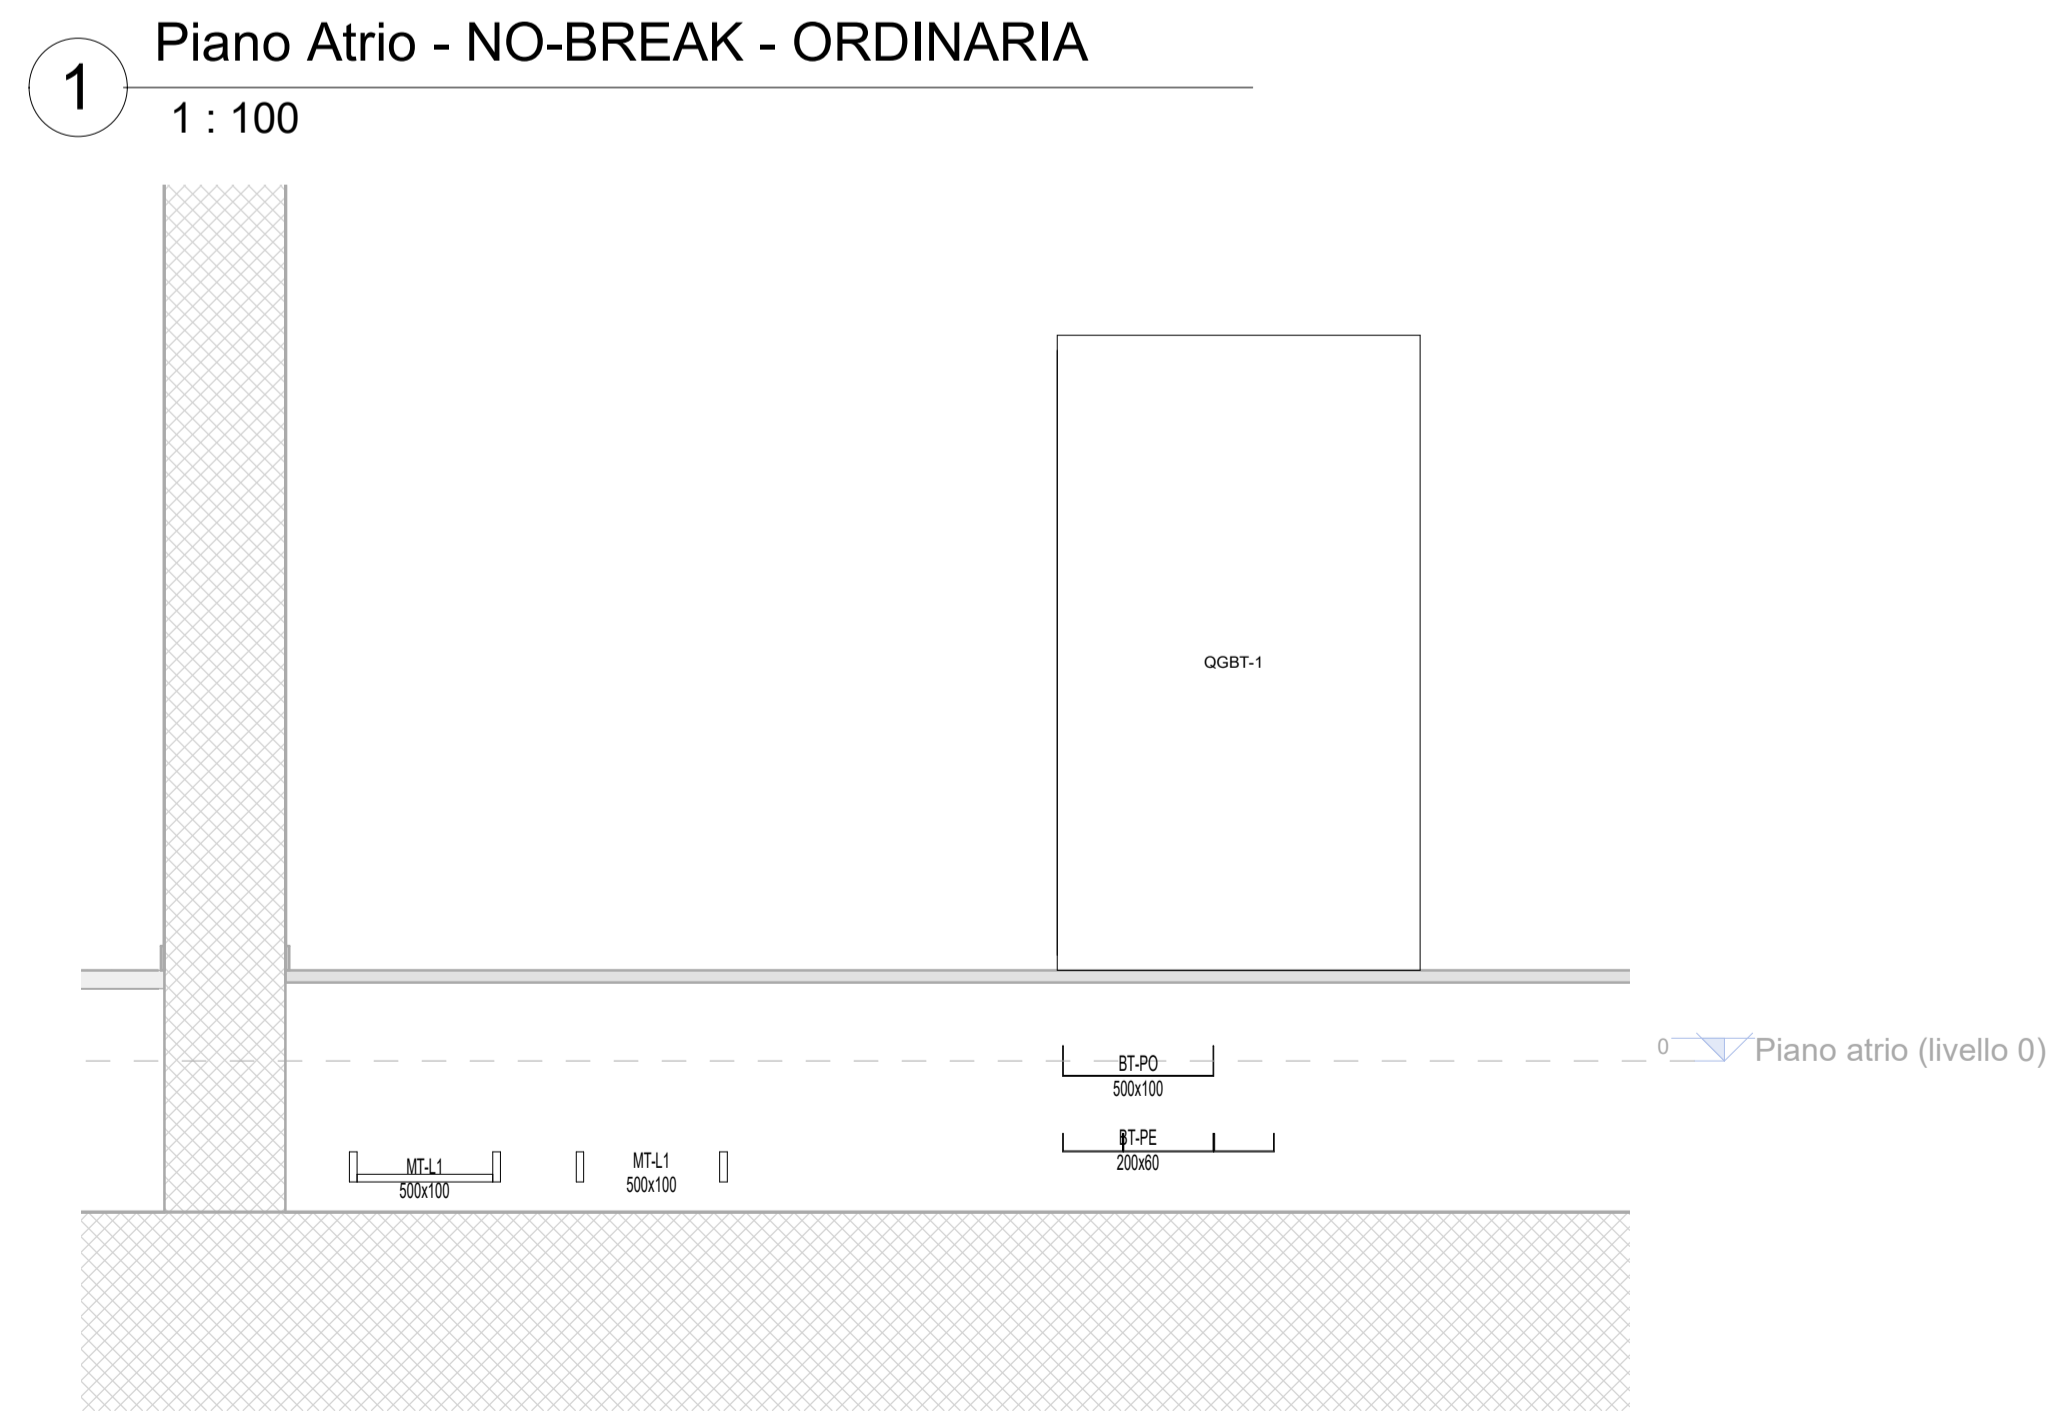


QUADRI		
SIMBOLO	CODICE IDENTITA'	DESCRIZIONE
[Red Box]	EE_QBM_(Nome quadro)	Quadro bordo macchina
[Red Box]	EE_QEL_(Nome quadro)	Quadro elettrico
[Red Box]	EE_QES_(Nome quadro)	Quadro elettrico di sistema
BLINDOSBARRE		
[Grey Box]	BD_CUL_4P	Blindosbarra in rame, 4 poli
[Grey Box]	BD_CUL_4P	Linee di sistema
LEGENDA SIMBOLI		
[Symbol]		Montante elettrico: salda - passante - distesa
[Symbol]	CF_LUN_REI	Barriera frangifiamma per ripristino pareti REI
NOTE		
Le blindosbarre sono escluse dall'appalto degli impianti non di sistema		
Per dimensionamento "Via Cavo" fare riferimento alla MT/LT/AT/IELSSG001 - Relazione Tecnica e calcoli di dimensionamento		

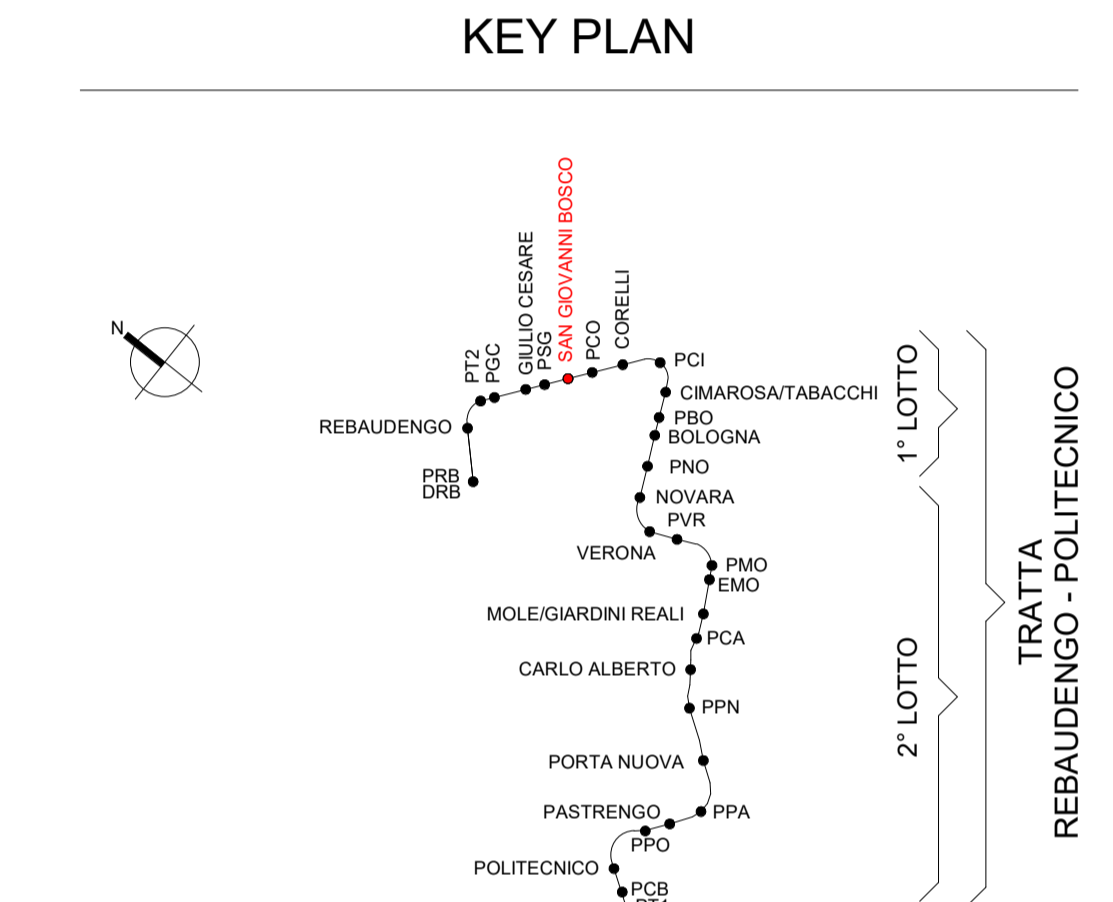

**MINISTERO DELLE INFRASTRUTTURE E DELLA MOBILITÀ SOSTENIBILI**  
STRUTTURA TECNICA DI MISSIONE

**Mims**  
COMUNE DI TORINO

**CITTA' DI TORINO**

**METROPOLITANA AUTOMATICA DI TORINO**  
LINEA 2 - TRATTA POLITECNICO - REBAUDENGO  
PROGETTAZIONE DEFINITIVA  
Lotto Costruttivo 1: Rebaudengo - Bologna

**PROGETTO DEFINITIVO**  
DIRETTORE PROGETTAZIONE: Ing. R. Crova  
RESPONSABILE INTEGRAZIONE DESCRIZIONE SPECIFICHE: Ing. F. Azzaroni

IL PROGETTISTA: **INFRA.TO** INFRATRASPORTI.TO S.r.l.

IMPIANTI NON DI SISTEMA - STAZIONE SAN GIOVANNI BOSCO  
IMPIANTO ELETTRICO E FORZA MOTRICE  
DISTRIBUZIONE PIANTA PIANO ATRIO E ACCESSI

ELABORATO: MTL2T1A1D IELSSGT004  
REV. int. est. 0 2  
SCALA: 1:100  
DATA: 10/03/2023

AGGIORNAMENTI

REV.	DESCRIZIONE	DATA	REDATTO	CONTROL.	APPROV.	VISTO
0	EMISSIONE	31/03/2022	BE	AGH	FAZ	RCR
1	Emissione finale a seguito di verifica preventiva	15/12/2022	BE	AGH	FAZ	RCR
2	Emissione finale a seguito di verifica preventiva	10/03/2023	BE	AGH	FAZ	RCR

STAZIONE APPALTANTE: DIRETTORE DI DIVISIONE INFRASTRUTTURE E MOBILITÀ  
Ing. R. Bertasio  
RESPONSABILE UNICO DEL PROCEDIMENTO  
Ing. A. Strozziro