




1 SCHEMA PLANIMETRICO
SCALA 1:500

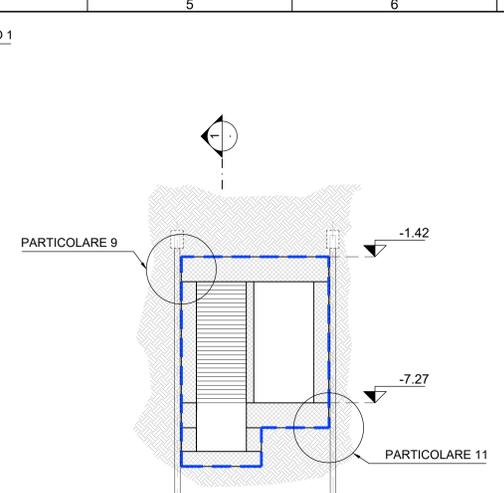




4 SEZIONE TRASVERSALE 2-2
SCALA 1:100

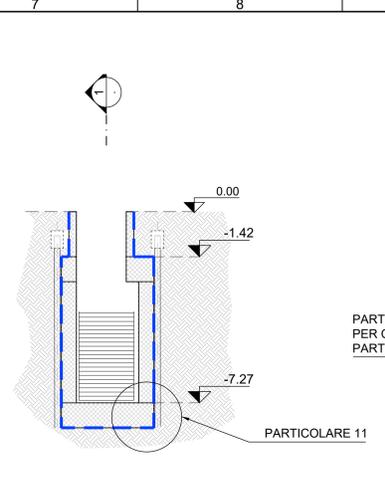

5 SEZIONE TRASVERSALE 3-3
SCALA 1:100


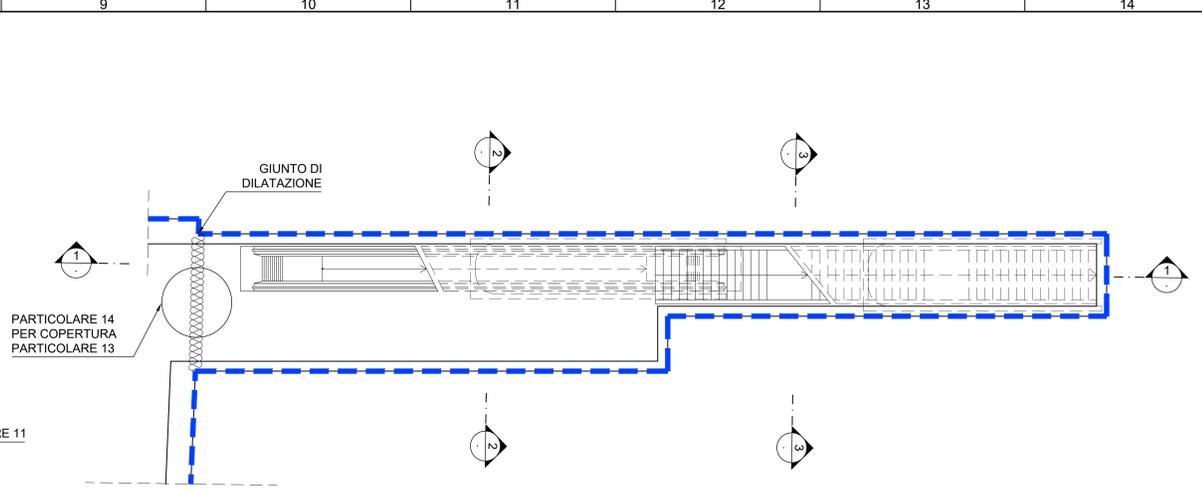


2 PIANTE PIANO COPERTURA - ACCESSO 1
SCALA 1:100

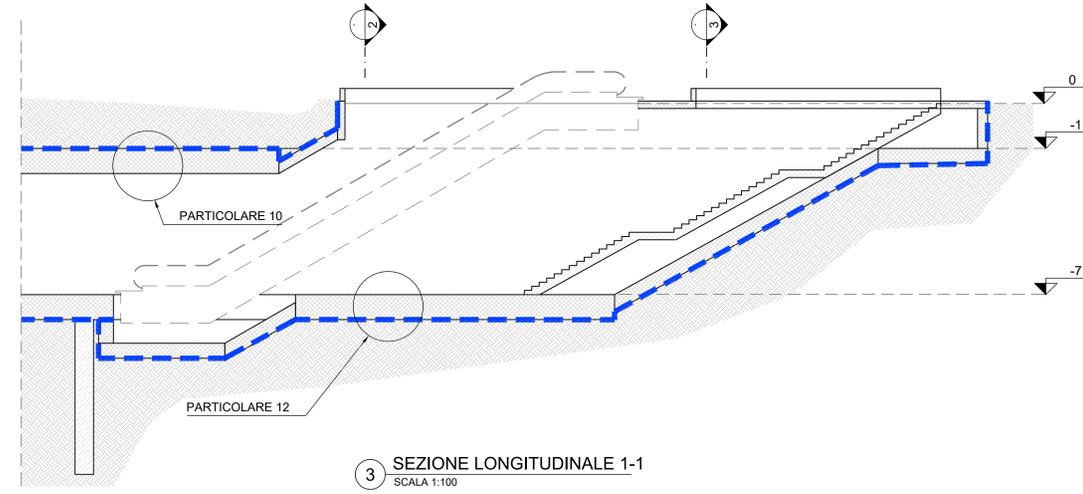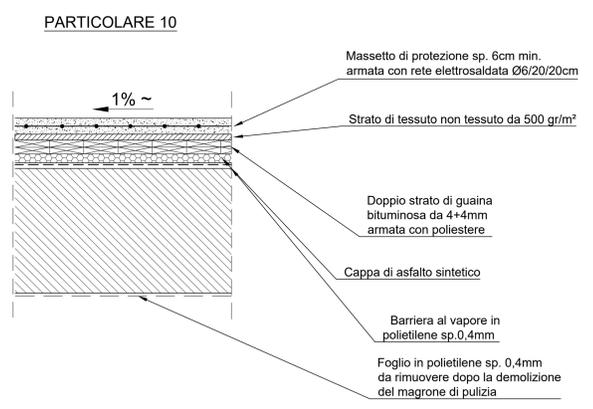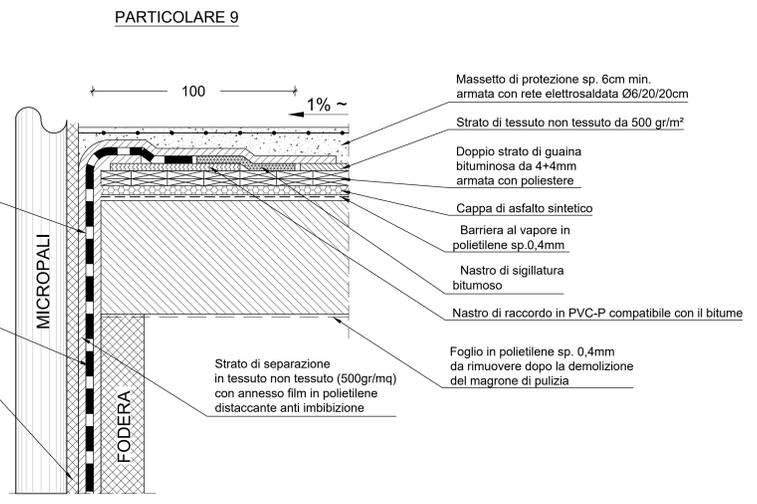


3 SEZIONE LONGITUDINALE 1-1
SCALA 1:100


PARTICOLARE IMPERMEABILIZZAZIONE
VASCA ANTINCENDIO
(SCHEMATICO - FUORI SCALA)

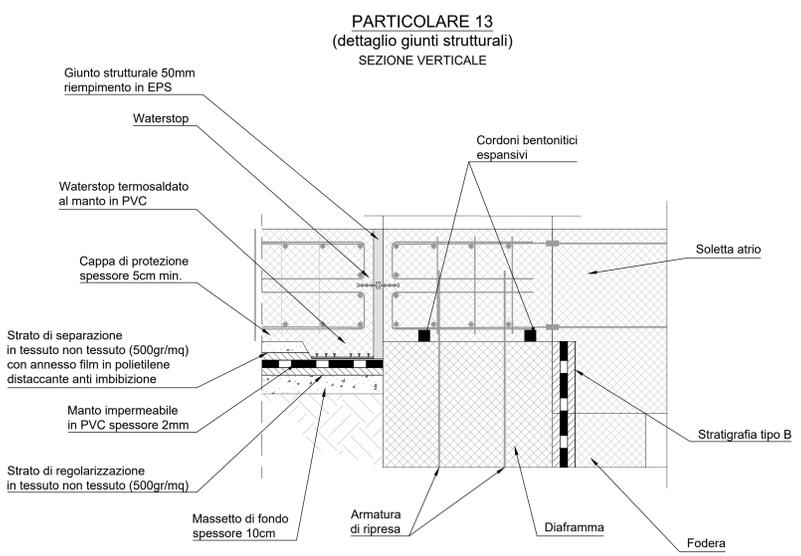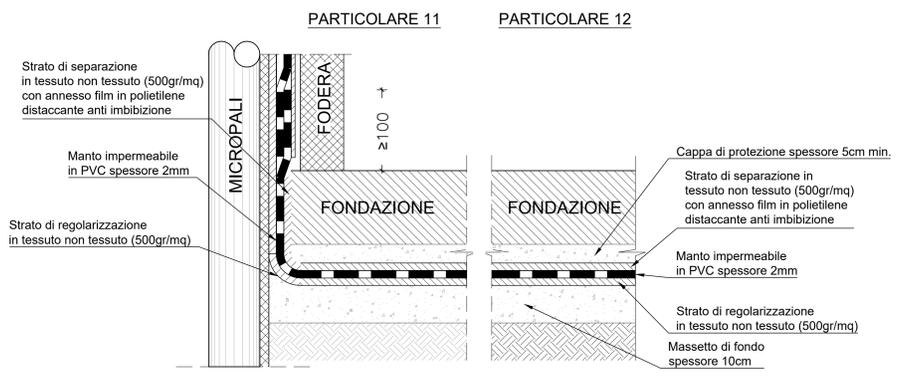

PARTICOLARE 13
(dettaglio giunti strutturali)
SEZIONE VERTICALE

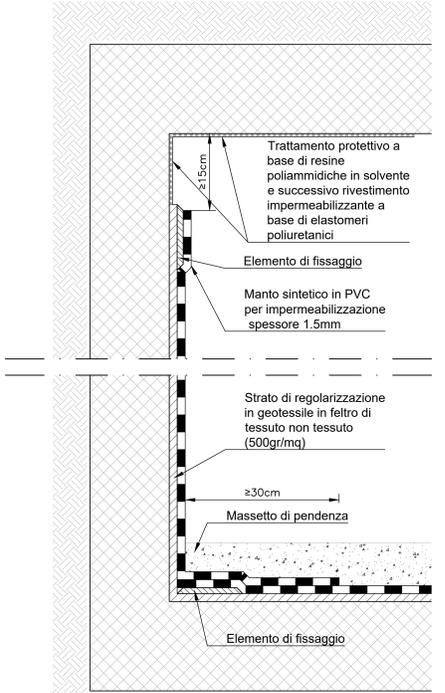

Nota: Per le stratigrafie delle impermeabilizzazioni si rimanda al disegno complementare MTL2T1A2DSTRSCAT020

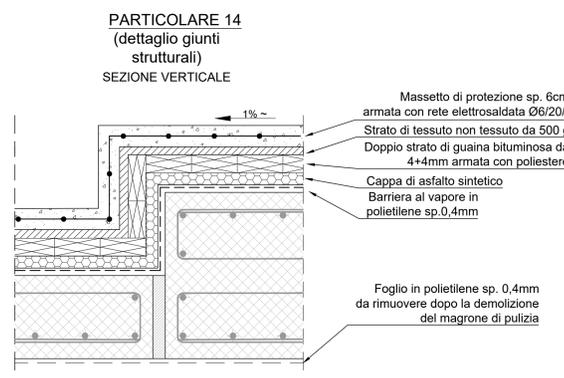

PARTICOLARE 14
(dettaglio giunti strutturali)
SEZIONE VERTICALE

MINISTERO DELLE INFRASTRUTTURE E DELLA MOBILITÀ SOSTENIBILI
STRUTTURA TECNICA DI MISSIONE

Mims
COMUNE DI TORINO
CITTA' DI TORINO

METROPOLITANA AUTOMATICA DI TORINO
LINEA 2 - TRATTA POLITECNICO - REBAUDENGO
PROGETTAZIONE DEFINITIVA
Lotto Costruttivo 2: Bologna - Politecnico

PROGETTO DEFINITIVO
DIRETTORE PROGETTAZIONE: Ing. R. Crova
IL PROGETTISTA: Ing. F. Rizzo

PROGETTO STRUTTURALE-STAZIONI SPECIALI
STAZIONE CARLO ALBERTO
Tipologico accessi, ventilazioni e camerette sifonate - Schermi impermeabilizzazioni

REV.	DESCRIZIONE	DATA	REDAITTO	CONTROL.	APPROV.	VISTO
0	EMISSIONE	18/01/22	VFL	ECA	FRI	RCR
1	EMISSIONE FINALE A SEGUITO DI VERIFICA PREVENTIVA	25/11/22	VFL	ECA	FRI	RCR
2	REVISIONE PER INTEGRAZIONE SISTEMA VACUUM	24/11/23	DIA	FRI	FRI	RCR

ELABORATO: MTL2T1A2DSTRSCA T 023
REV. 02
SCALA: VARIE
DATA: 24/11/2023

AGGIORNAMENTI

STAZIONE APPALTANTE
DIRETTORE DI DIVISIONE INFRASTRUTTURE E MOBILITÀ
Ing. R. Bertasio
RESPONSABILE UNICO DEL PROCEDIMENTO
Ing. A. Strozziro

MTL2T1A2DSTRSCA T 023 - 24/11/2023 - 02 - VARIE - 24/11/2023