
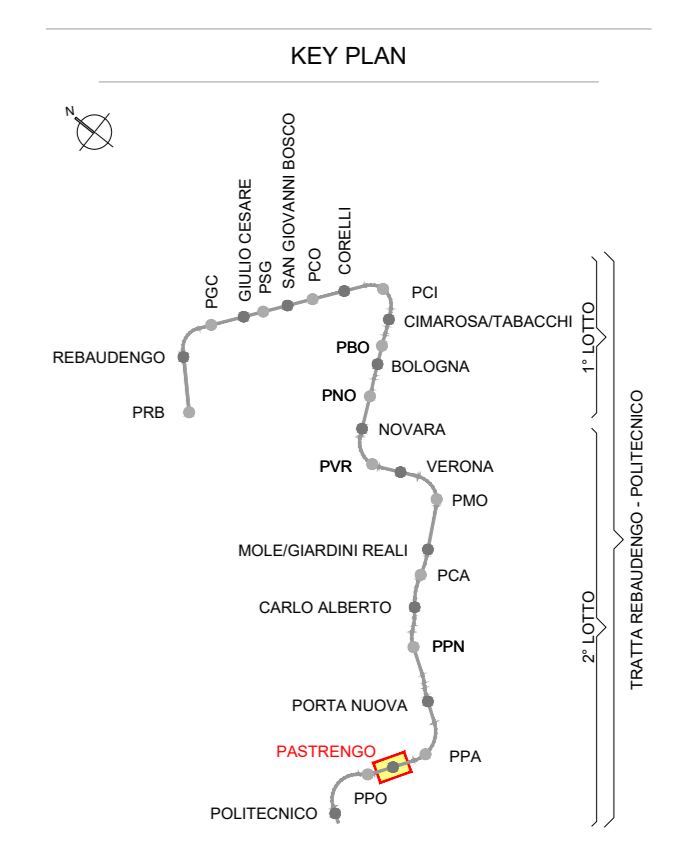
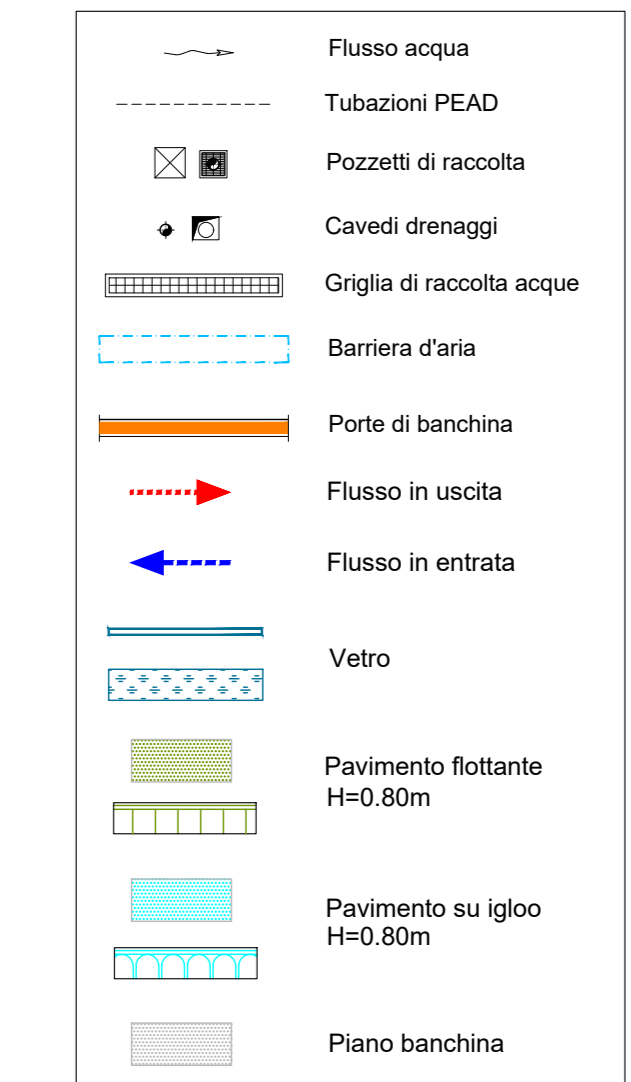


PIANTA PIANO SECONDO MEZZANINO
Scala 1:200

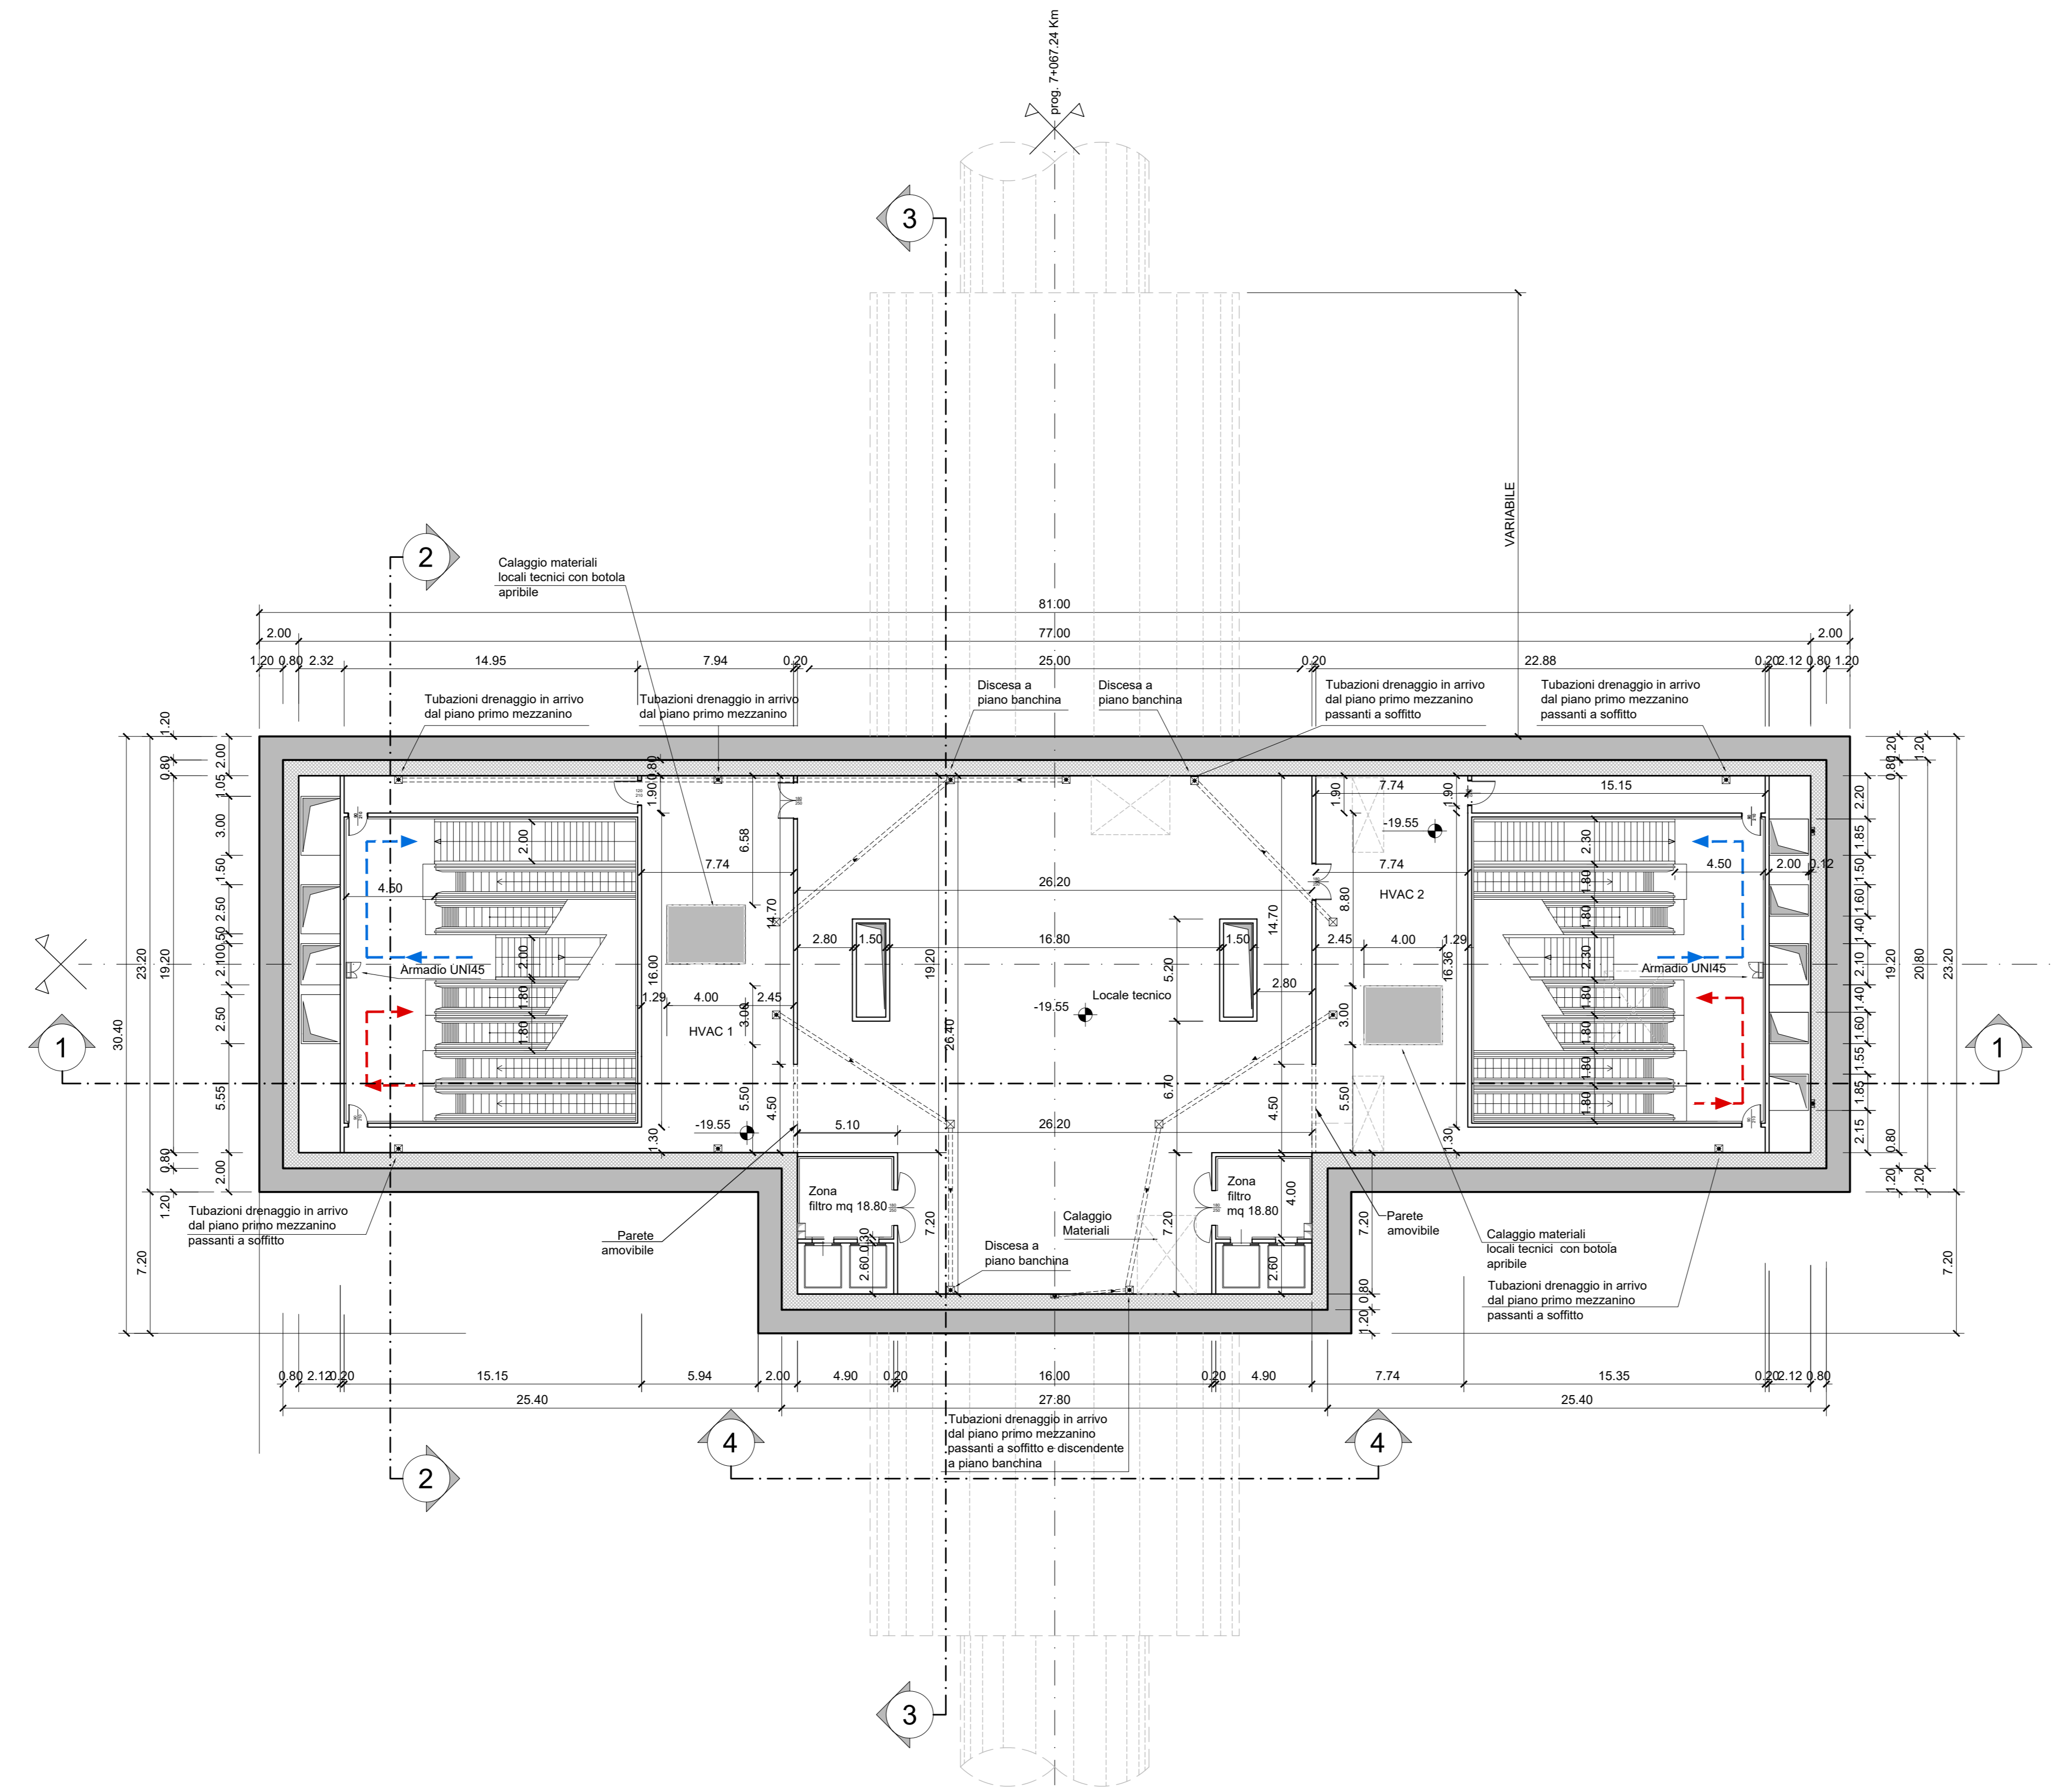

NOTA:

- Le quote delle emergenze superficiali sono relative alla quota della pavimentazione finita nell'intorno delle stesse.
- La quota di massima depressione = 241.04 con ricoprimento minimo pari a 1.19 m.
- I locali degli impianti tecnologici a servizio della stazione devono costituire un compartimento antincendio avente caratteristiche di resistenza al fuoco non inferiore a REI/EI 60. Le caratteristiche di resistenza al fuoco dei locali di separazione tra la banchina di stazione e i locali tecnici dovranno essere non inferiore a REI/EI 120.
- Le caratteristiche di resistenza al fuoco dei locali di separazione tra la banchina di stazione e i locali tecnici dovranno essere non inferiore a REI/EI 120. In caso di locali tecnici raggruppati tra loro e comunicanti con la banchina di stazione, le caratteristiche di resistenza al fuoco delle strutture perimetrali dell'intera zona dei locali tecnici dovranno essere non inferiori a REI/EI 120 fermo restando che ciascun locale dovrà essere compartimentato dagli altri con elementi aventi caratteristiche di resistenza al fuoco pari a REI/EI 60.

MINISTERO DELLE INFRASTRUTTURE E DELLA MOBILITÀ SOSTENIBILI
STRUTTURA TECNICA DI MISSIONE

Mims
COMUNE DI TORINO

METROPOLITANA AUTOMATICA DI TORINO
LINEA 2 - TRATTA POLITECNICO - REBAUDENGO
PROGETTAZIONE DEFINITIVA
Lotto Costruttivo 2: Bologna - Politecnico

PROGETTO DEFINITIVO		INFRA.TO INFRASTRUTTURE PER LA MOBILITÀ	
DIRETTORE PROGETTAZIONE Responsabile integrazione discipline specialistiche	IL PROGETTISTA		
Ing. R. Crova Ordine degli Ingegneri della Provincia di Torino n. 60385	Ing. R. Crova Ordine degli Ingegneri della Provincia di Torino n. 60385		
FUNZIONALE - STAZIONI PROFONDE STAZIONE PASTRENGO - SCHEMA FUNZIONALE PIANTA PIANO SECONDO MEZZANINO			
ELABORATO		REV. 0	SCALA 1:200
MTL2T1A2ZFUNSPAT 004		DATA 11/11/2022	
BIM MANAGER Geom. L. D'Accardi			
pg. 1 di 1			
AGGIORNAMENTI			
REV.	DESCRIZIONE	DATA	REDAITTO/CONTROL/ APPROV. VISTO
0	EMISSIONE	18/01/22	DR/ DL/ RG/ RC/
1	Emissione finale a seguito di verifica preventiva	11/11/22	DR/ DL/ RG/ RC/
-	-	-	-
-	-	-	-
-	-	-	-
LOTTO 2 CARTELLA 7.2.4 4 MTL2T1A2Z FUNSPAT004		STAZIONE APPALTANTE	
		DIRETTORE DI DIVISIONE INFRASTRUTTURE E MOBILITÀ Ing. R. Bertasio	
		RESPONSABILE UNICO DEL PROCEDIMENTO Ing. A. Strozziere	