
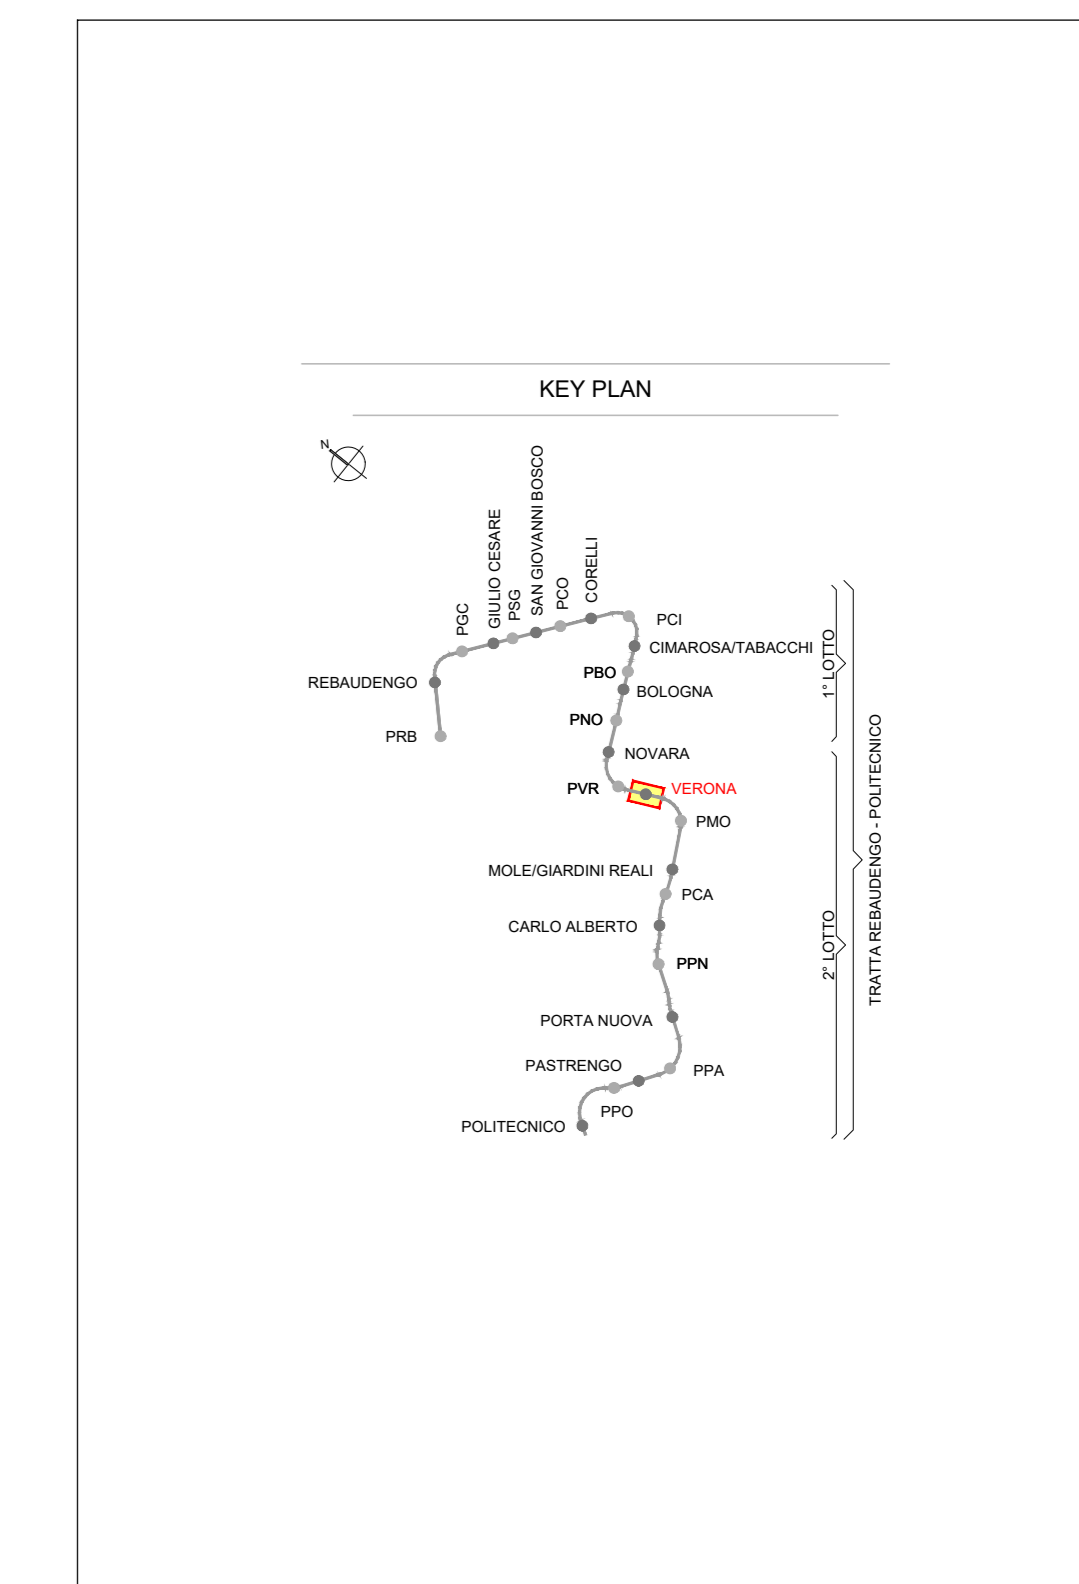
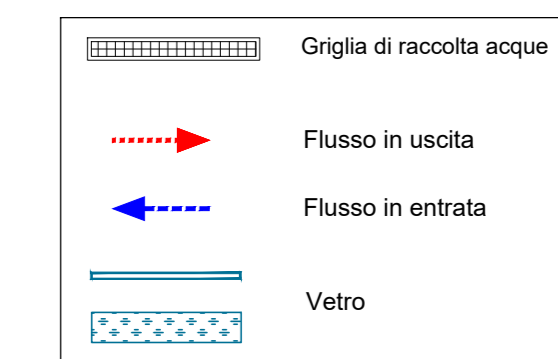


PIANTA PIANO STRADA
scala 1:200

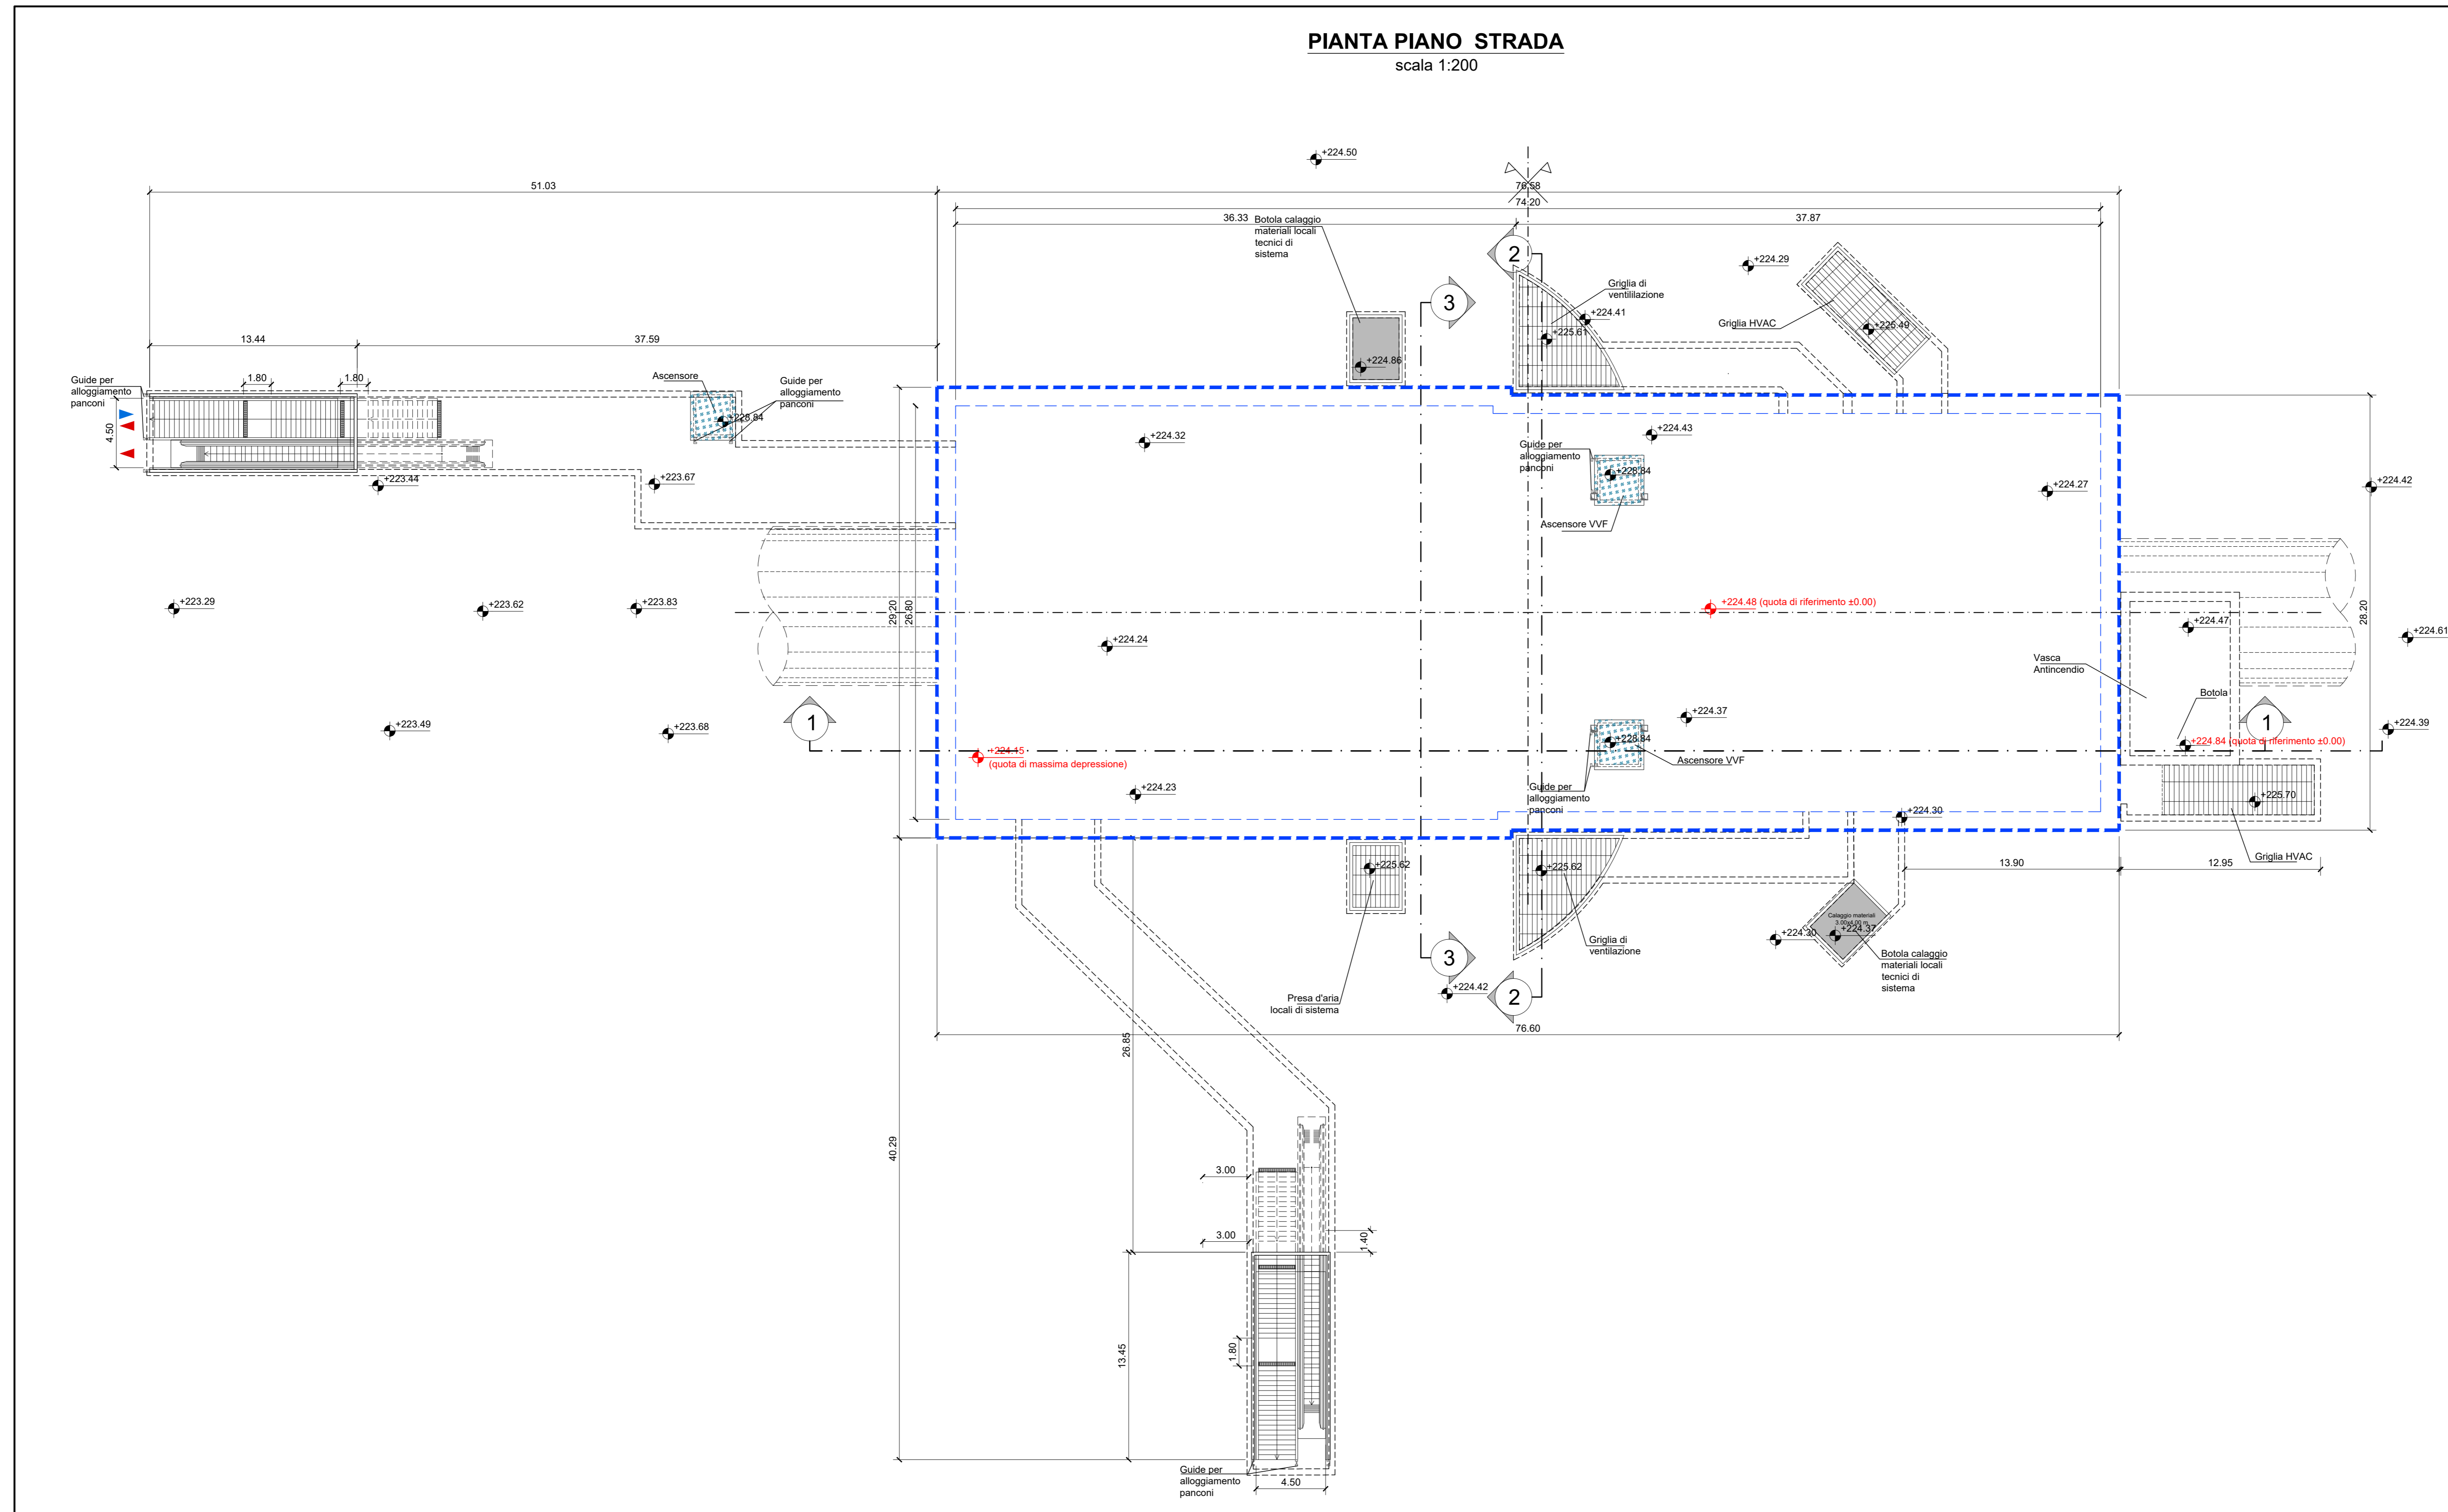

NOTA:

- Le quote delle emergenze superficiali sono relative alla quota della pavimentazione finita nell'intorno delle stesse.
- La quota di massima depressione = 224.15 con ricoprimento minimo pari a 1.35 m.
- I locali degli impianti tecnologici a servizio della stazione devono costituire un compartimento antincendio avente caratteristiche di resistenza al fuoco non inferiore a REI/EI 120 e ciascun locale dovrà essere compartimentato dagli altri con elementi aventi caratteristiche di resistenza al fuoco pari a REI/EI 60.
- Le caratteristiche di resistenza al fuoco dei locali di separazione tra la banchina di stazione e i locali tecnici dovranno essere non inferiore a REI/EI 120. In caso di locali tecnici raggruppati tra loro e comunicanti con la banchina di stazione, le caratteristiche di resistenza al fuoco delle strutture perimetrali dell'intera zona dei locali tecnici dovranno essere non inferiori a REI/EI 120 fermo restando che ciascun locale dovrà essere compartimentato dagli altri con elementi aventi caratteristiche di resistenza al fuoco pari a REI/EI 60.
- Le botole di calaggio materiali e i pozzetti di ispezione devono essere previsti a tenuta stagna.

MINISTERO
DELLE INFRASTRUTTURE E DELLA MOBILITÀ SOSTENIBILI
STRUTTURA TECNICA DI MISSIONE



METROPOLITANA AUTOMATICA DI TORINO
LINEA 2 - TRATTA POLITECNICO - REBAUDENGO
PROGETTAZIONE DEFINITIVA
Lotto Funzionale 2: Bologna - Politecnico

PROGETTO DEFINITIVO		INFRASISTEMI		INFRASTRUTTURE PER LA MOBILITÀ		INFRA TRASPORTI.TO S.r.l.	
DIRETTORE PROGETTAZIONE Responsabile Integratore Incarico specializzato		IL PROGETTISTA		FUNZIONALE - STAZIONI SPECIALI STAZIONE VERONA - SCHEMA FUNZIONALE PIANTA PIANO STRADA		ELABORATO	
Ing. R. Crova Ordine degli Ingegneri della Provincia di Torino n. 60385		Ing. R. Crova Ordine degli Ingegneri della Provincia di Torino n. 60385		REV. 0	EST. 1	SCALA 1:200	DATA 18/11/2022
BIM MANAGER Geom. L. D'Accardi		MTL2T1A2FUNSVRT 001		0		1	

REV.	DESCRIZIONE	DATA	REDAITTO	CONTROL.	APPROV.	VISTO
0	EMISSIONE	18/01/22	SPM	FAZ	RCI	RCI
1	Emissione finale a seguito di verifica preventiva	18/11/22	SPM	FAZ	RCI	RCI
-	-	-	-	-	-	-
-	-	-	-	-	-	-

LOTTO 2	CARTELLA	[7.2.2]	1	MTL2T1A2D	FUNSVRT001
STAZIONE APPALTANTE DIRETTORE DI DIVISIONE INFRASTRUTTURE E MOBILITÀ Ing. R. Bertasio RESPONSABILE UNICO DEL PROCEDIMENTO Ing. A. Stozziario					